

**Rapporto di prova individuale per quadro elettrico BT tipo ANS**

Committente : CAE Srl
Viale Druso 90/D
Bolzano

Luogo di installazione :
SALA DIAGNOSTICA PRONTO SOCCORSO - BOLZANO

Descrizione quadro QUADRO GENERALE

Matricola A61104

8.3.1 Ispezione dell'apparecchiatura, ivi compreso il controllo del cablaggio e se necessario la prova del funzionamento elettrico

- Verifica efficacia dei comandi meccanici, blocchi, catenacci ecc.
- Esame a vista grado di protezione
- Esame a vista distanze in aria e superficiali
- Esame efficacia dei collegamenti imbullonati o avvitati
- Verifica esistenza ed idoneità targa di identificazione
- Verifica conformità dell'apparecchio agli schemi circuitali di cablaggio
- Verifica corretto funzionamento elettrico dei circuiti ausiliari complessi

8.3.2 Isolamento - Prove dielettriche

- Eseguita verifica della resistenza d'isolamento (Art. 8.3.4) in alternativa a quella sotto riportata
- Effettuata verifica isolamento tra parti attive collegate fra di loro e telaio dell'apparecchiatura con i seguenti parametri:
 $f = 50 \text{ HZ}$ $t = 1 \text{ min}$

Tensione di isolamento nominale U_i (V)

Tensione di prova (V)

<input type="checkbox"/>	$U_i \leq 60$	1000
<input type="checkbox"/>	$60 < U_i \leq 300$	2000
<input type="checkbox"/>	$300 < U_i \leq 690$	2500
<input type="checkbox"/>	$690 < U_i \leq 800$	3000
<input type="checkbox"/>	$800 < U_i \leq 1000$	3500
<input type="checkbox"/>	$1000 < U_i \leq 1500$	3500

8.3.4 Verifica della resistenza di isolamento

- Eseguita la verifica dell'isolamento (rif. Art.8.3.2) in alternativa a quella qui sotto riportata
- Verifica della resistenza d'isolamento tra i circuiti e le masse U applicata = 500 V

Data 30/11/04



[Handwritten signature]

**Dichiarazione di conformità per quadro elettrico di bassa tensione tipo ANS**

Committente : CAE Srl
Viale Druso 90/D
Bolzano

Luogo di installazione :
SALA DIAGNOSTICA PRONTO SOCCORSO - BOLZANO

Descrizione quadro QUADRO GENERALE

Matricola A61104

La ditta Elettro Eze Impianti Elettrici costruttrice del quadro in oggetto dichiara di aver realizzato il quadro elettrico citato in riferimento secondo quanto prescritto dalla norma CEI EN 60439-1 (CEI 17-13/1), seguendo scrupolosamente le istruzioni di montaggio fornite dai produttori dei componenti utilizzati.

Sulla base di quanto sopra si dichiara la conformità alle norme CEI EN 60439-1 (CEI 17-13/1) paragrafi:

- 8.2.1 Verifica dei limiti di sovratemperatura
- 8.2.2 Verifica delle proprietà dielettriche
- 8.2.3 Verifica della tenuta al corto circuito
(prova di tipo non richiesta in quanto la Icc presunta efficace $\leq 10\text{KA}$ o I di cresta limitata $\leq 15\text{KA}$)
- 8.2.4 Verifica dell'efficienza del circuito di protezione
- 8.2.5 Verifica delle distanze di isolamento in aria e superficiali
- 8.2.6 Verifica del funzionamento meccanico
- 8.2.7 Verifica del grado di protezione
- 8.3.1 Ispezione apparecchiature, controllo cablaggio e funzionamento elettrico
- 8.3.2 Isolamento - Prove dielettriche (in alternativa eseguita la verifica di cui all'Art. 8.3.4)
- 8.3.3 Verifica dei mezzi di protezione e della continuità elettrica dei circuiti di protezione
- 8.3.4 Verifica della resistenza di isolamento (nel caso non sia stata eseguita la verifica di cui all'Art. 8.3.2)

Data 30/11/04

Elettro Eze

Impianti elettrici


di Ezechiele Salvatore


Cell. 335-7596797 Fax 0471 959973



Part.Iva 02322960218



LINEA DA QUADRO SALA RX - (CORRIDOIO)

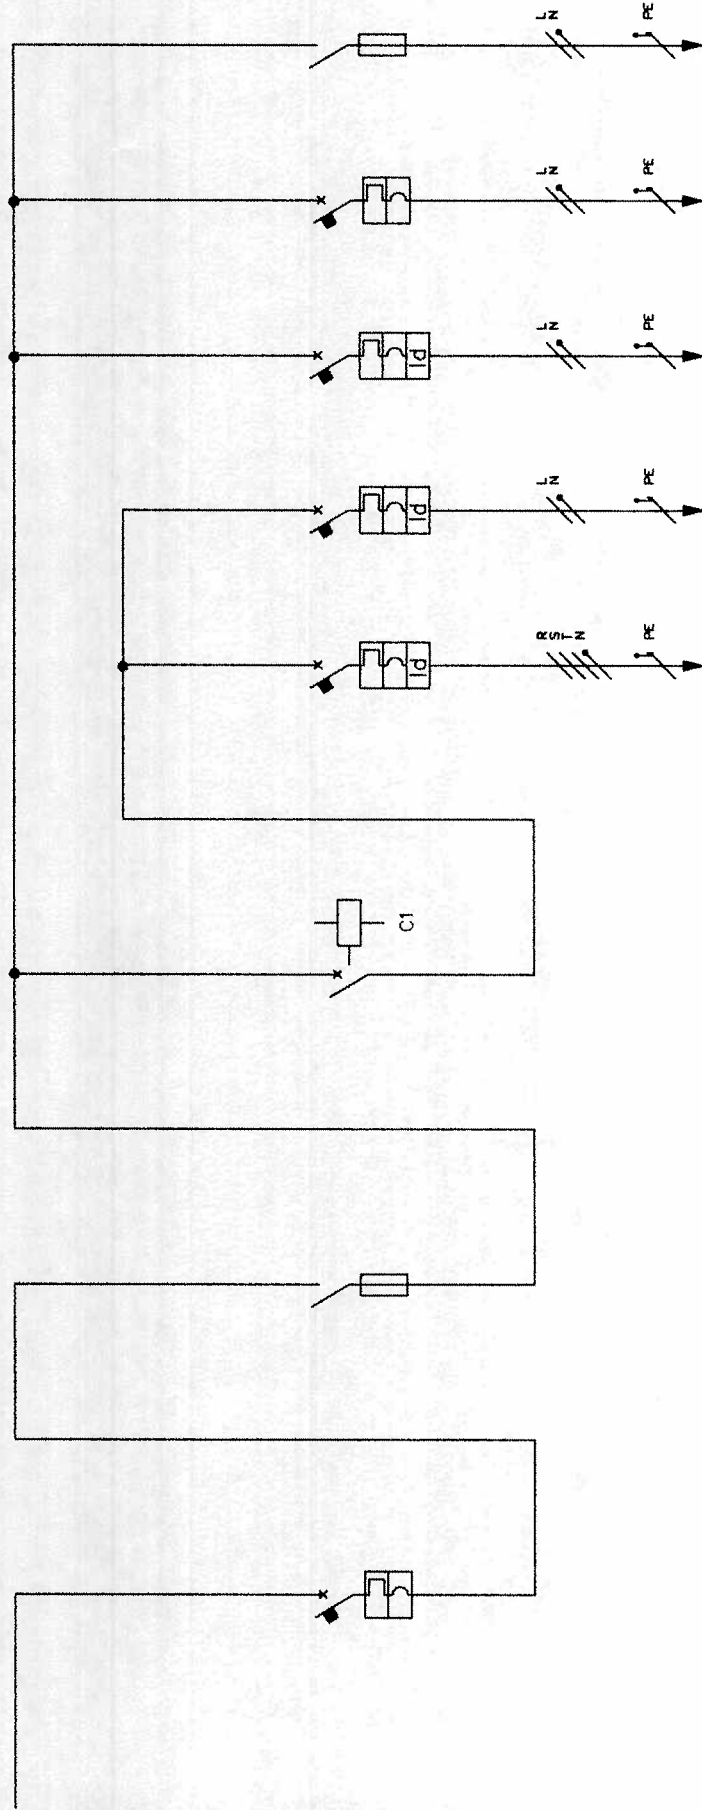


DESCRIZIONE CIRCUITO	GENERALE	FUSIBILI	TELERUTTORE	GENERATORE RX	LAMPADA RX	ALIMENTAZIONE UPS	ALIMENTAZIONE TRAFEO	FUSIBILI AUSILIARI
In (A)	100	63	100	16	6	16	40	2
N. POLI	4	3P+N	4	4	1P+N	1P+N	2	2
CURVA	C			C	C	C	C	C
P.D.I. (KA)	25			10	10	10	10	
Id (mA)/CLASSE				30/A	30/AC	30/A		
COSTRUTTORE	BTICINO	M.GERIN	M.GERIN	BTICINO	BTICINO	BTICINO	BTICINO	BTICINO
CODICE ART.1	T7124A/100	15718	15978	F84H/63	G8813/6AC	G8813/16A	F82HD/40	
CODICE ART.2				C43/63A				
SEZIONE MMQ	25	25	25	25	1.5	2.5	4	1.5
NR. MORSETTI					64/65/66/67	68/69	70/71	72/73
NR.IDENT.	1	2	3	4	8	5	6	7
DATI QUADRO								
TENSIONE VOLT 400								
CORRENTE NOMINALE A 100								
FREQUENZA HZ 50								
IP 30								
NORME DI RIFERIMENTO CEI EN60439								
AZ. SANITARIA DI BOLZANO								
NUOVA SALA DIAGNOSTICA PRONTO SOCCORSO								
QUADRO GENERALE								
 Elettro Eze Impianti elettrici di Ezechiele Salvatore Cell. 335-759671 Fax 0471 959973 Part. IVA 02322960218								
NR. MATRICOLA A61104 DATA 30/11/04 AGGIORNATO PAGINA 2 DISEGNATORE								

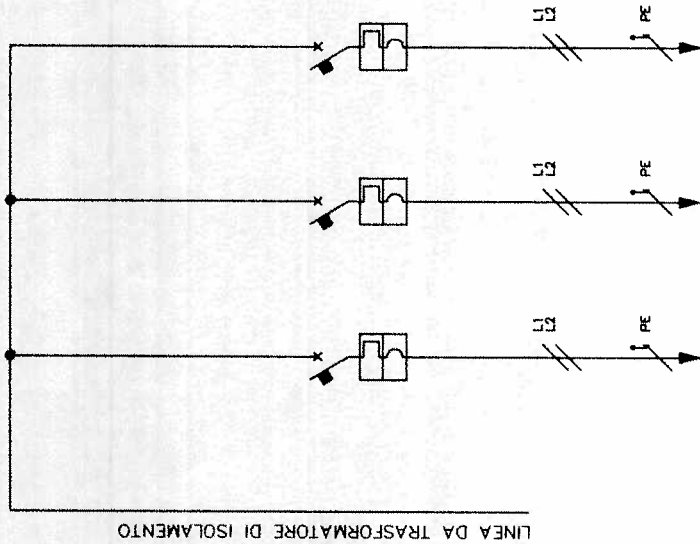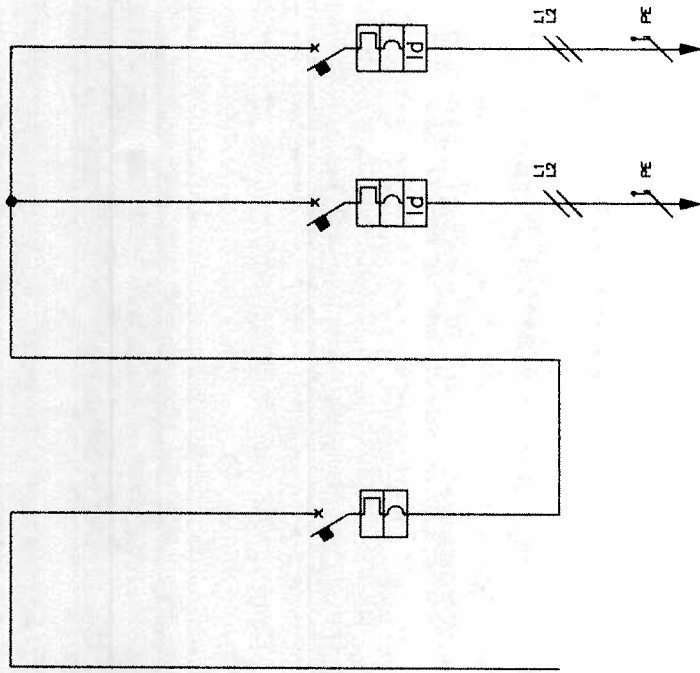

DESCRIZIONE CIRCUITO	PRESA 1	PRESA 2	LUCE	GENERALE LINEA UPS	PRESA SOTTO LINEA UPS 1	PRESA SOTTO LINEA UPS 2
In (A)	16	16	10	16	16	16
N. POLI	2	2	2	2	1P+N	1P+N
CURVA	C	C	C	C	C	C
P.D.I. (KA)	6	6	6	6	6	6
Id (mA)/CLASSE					30/A	30/A
COSTRUTTORE	BTICINO	BTICINO	BTICINO	BTICINO	BTICINO	BTICINO
CODICE ART.1	F82/16	F82/16	F82/10	F82/16	G8813/16A	G8813/16A
CODICE ART.2						
SEZIONE MMQ	2.5	2.5	1.5	2.5	2.5	2.5
NR. MORSETTI	80/81	82/83	84/85	86/87	88/89	90/91
NR.IDENT.	9	10	11	12	13	14
DATI QUADRO						
AZ.SANITARIA DI BOLZANO		AZ.SANITARIA DI BOLZANO		AZ.SANITARIA DI BOLZANO		AZ.SANITARIA DI BOLZANO
Elettro Eze Impianti elettrici di Ezechiele Salvatore Cell. 335-7596797 Fax 0471 959973 PUBBLIS 02322950218		NUOVA SALA DIAGNOSTICA PRONTO SOCCORSO QUADRO GENERALE		TENSIONE VOLT 400		NR.MATRICOLA A61104
				CORRENTE NOMINALE A 100		DATA 30/11/04
				FREQUENZA HZ 50		AGGIORNATO
				IP 30		PAGINA 3
				NORME DI RIFERIMENTO CEI EN60439		DISEGNATORE


PULSANTE EMERGENZA

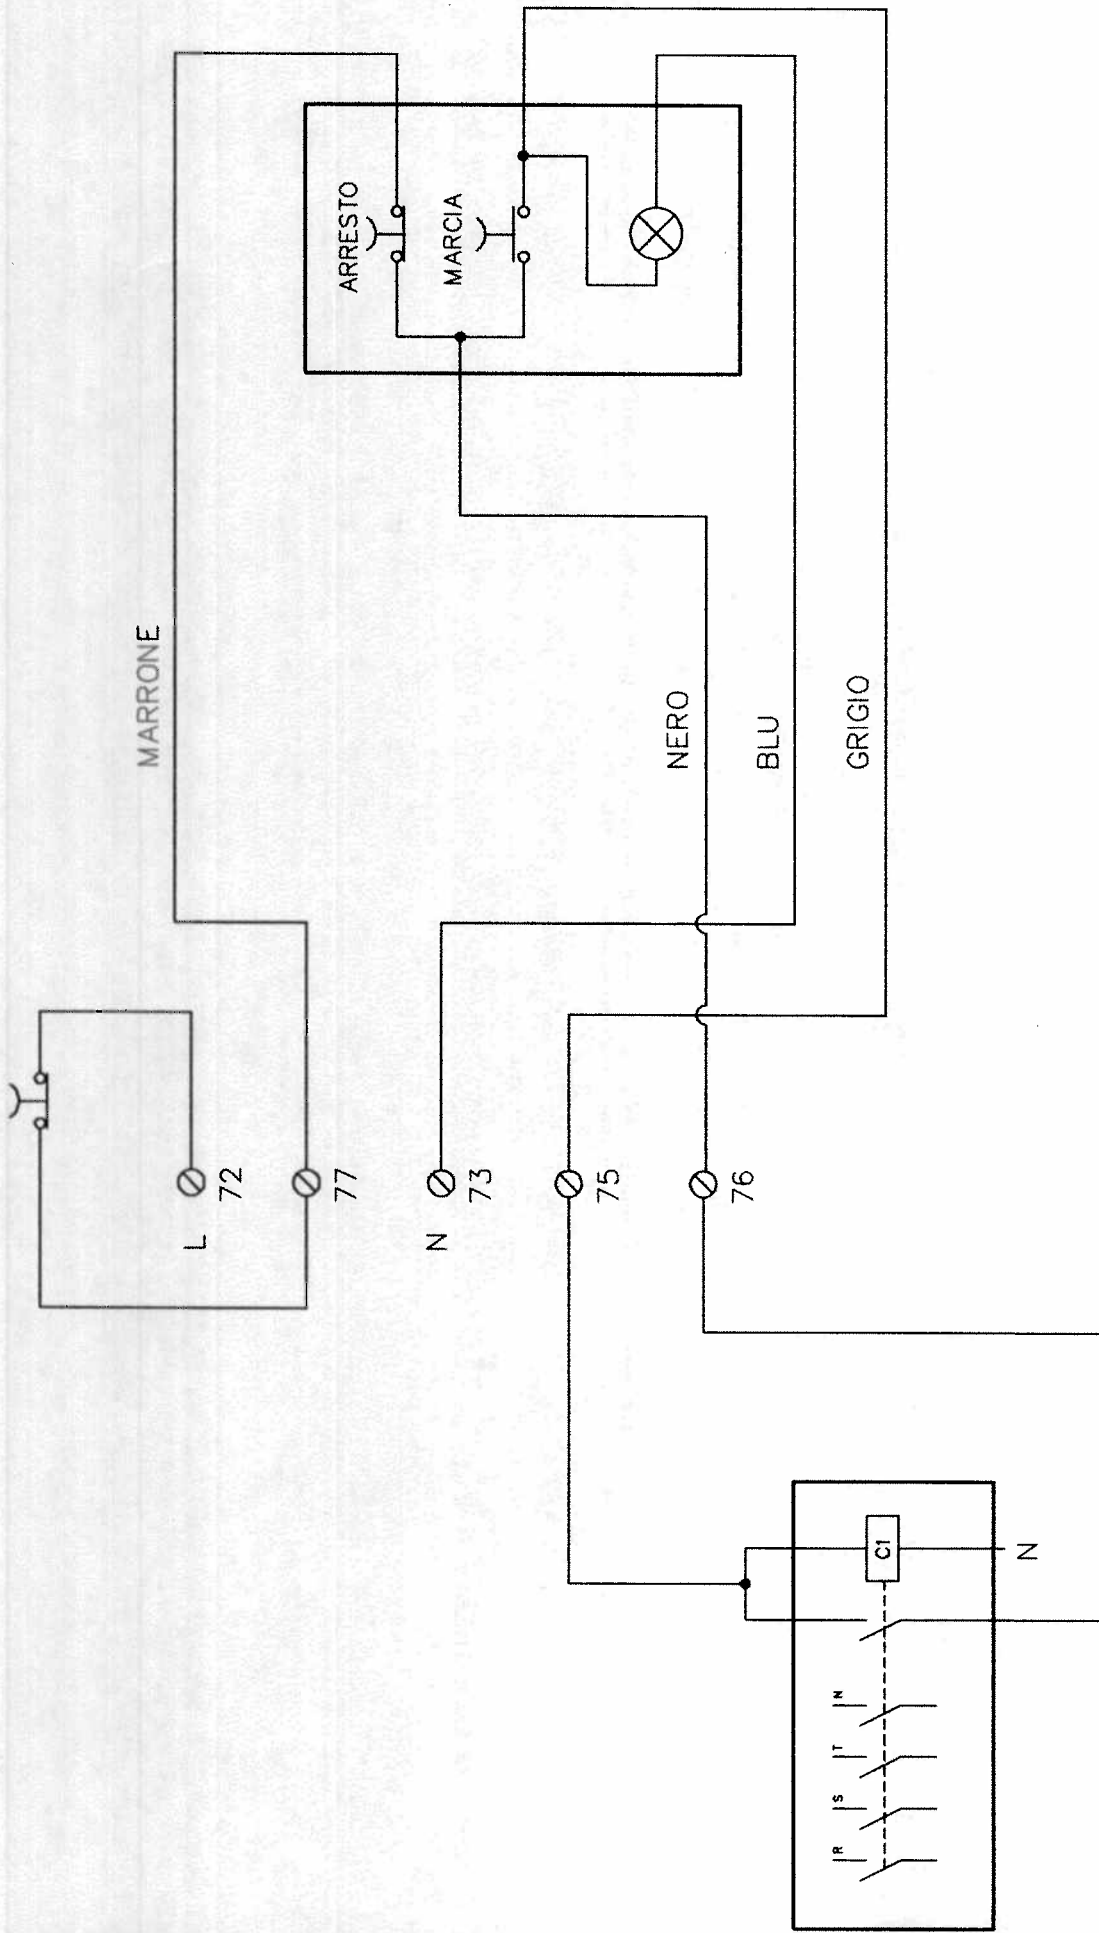

AZ. SANITARIA DI BOLZANO
 NUOVA SALA DIAGNOSTICA PRONTO SOCCORSO
 QUADRO GENERALE - SCHEMA AUSILIARI

DATI QUADRO	
TENSIONE VOLT	400
CORRENTE NOMINALE A	100
FREQUENZA HZ	50
IP	30
NORME DI RIFERIMENTO	CEI EN60439
NR. MATRICOLA	A61104
DATA	30/11/04
AGGIORNATO	
PAGINA	5
DISEGNATORE	


Electro Eze
 Impianti elettrici
 di Ezechiele Salvatore
 Cell. 335-7596797 Fax 0471 959973
 P. Bolzano 0232295971 B

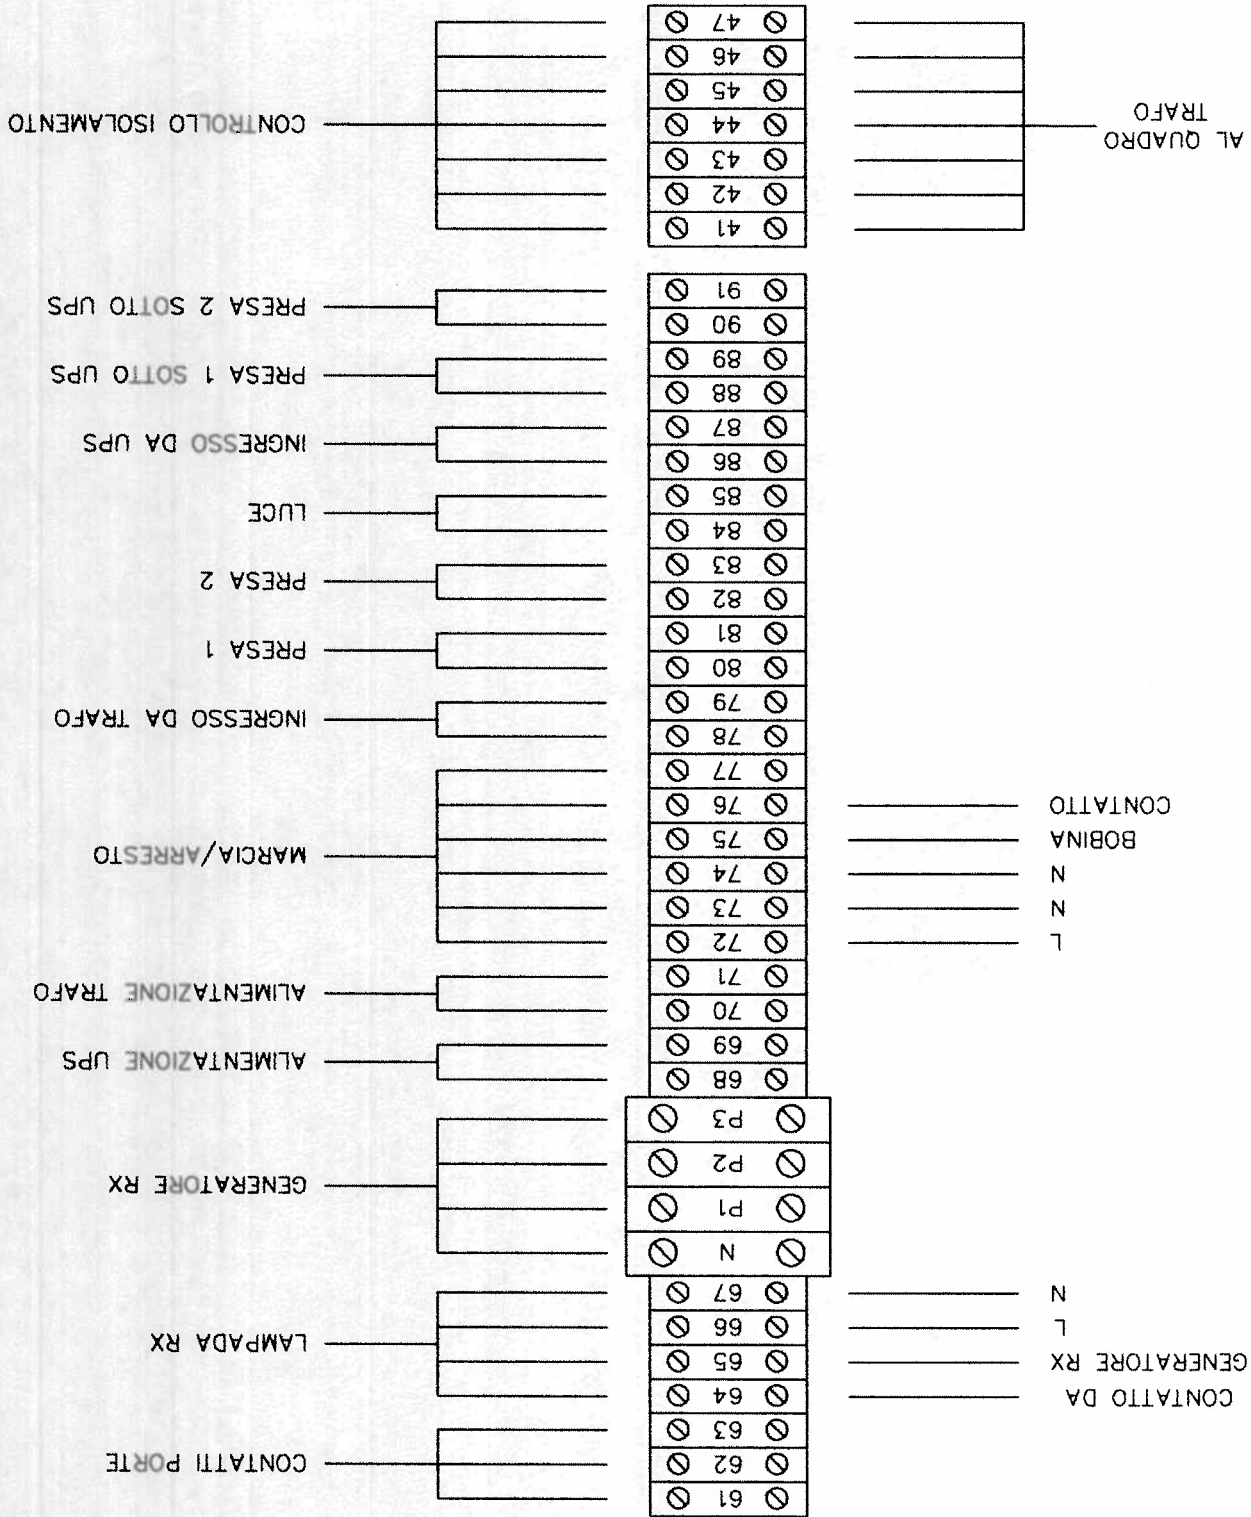

Elettro Eze
 Impianti elettrici
 di Ezechiele Salvatore
 Cell. 338-7596797 Fax 0471 959973
 Partita IVA 02322960218

AZ. SANITARIA DI BOLZANO
 NUOVA SALA DIAGNOSTICA PRONTO SOCCORSO
 QUADRO GENERALE - MORSETTIERA



DATI QUADRO	
TENSIONE VOLT	400
CORRENTE NOMINALE A	100
FREQUENZA HZ	50
IP	30
NORME DI RIFERIMENTO	CEI EN60439
NR.MATRICOLA	A61104
DATA	30/11/04
AGGIORNATO	
PAGINA	4
DISEGNATORE	

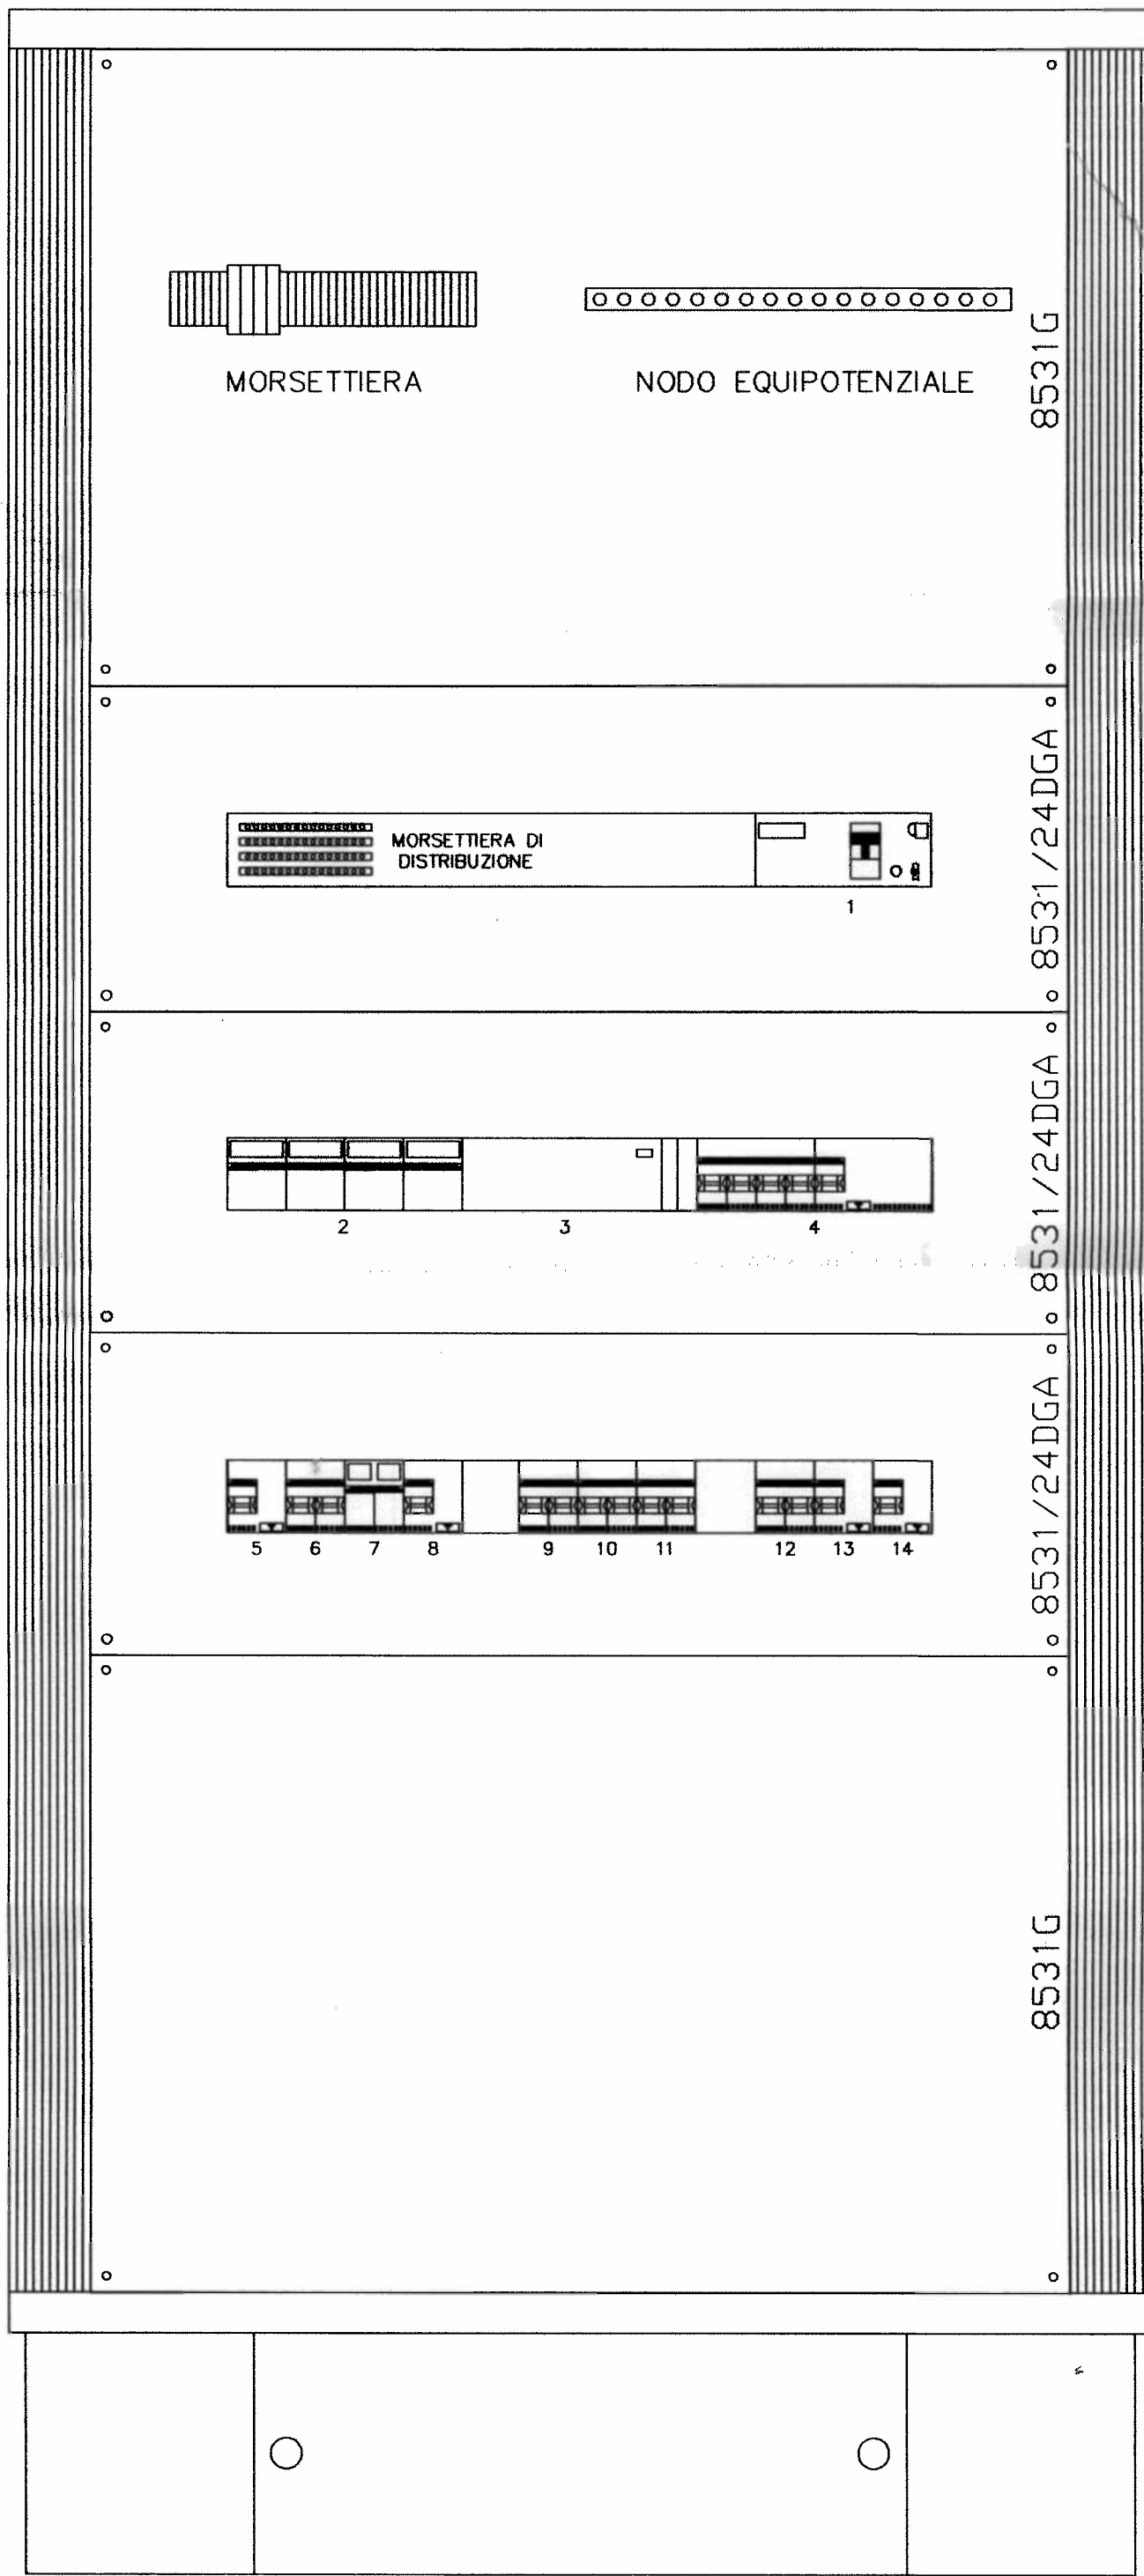


CLIENTE		DISTRIBUZIONE QUADRO						DESCRIZIONE	
CAE SRL VIA DRUSO - BOLZANO		QUADRO GENERALE - FRONTE QUADRO						DATA	
AZ.SANITARIA DI BOLZANO - NUOVA SALA DIAGNOSTICA PRONTO SOCCORSO		MODULO (L1)	M (L1)	FREQUENZA (Hz)	IN STRUMENTAZIONE	MATERIALE QUADRO	PUBBLICAZIONE	30/11/04	
		400	100	50	6	A61104	1		

PROV. AUTONOMA DI BOLZANO - ALTO ADIGE
 AZ. SANITARIA DI BOLZANO - BOLZANO -

NUOVA SALA DIAGNOSTICA
 IN PRONTO SOCCORSO

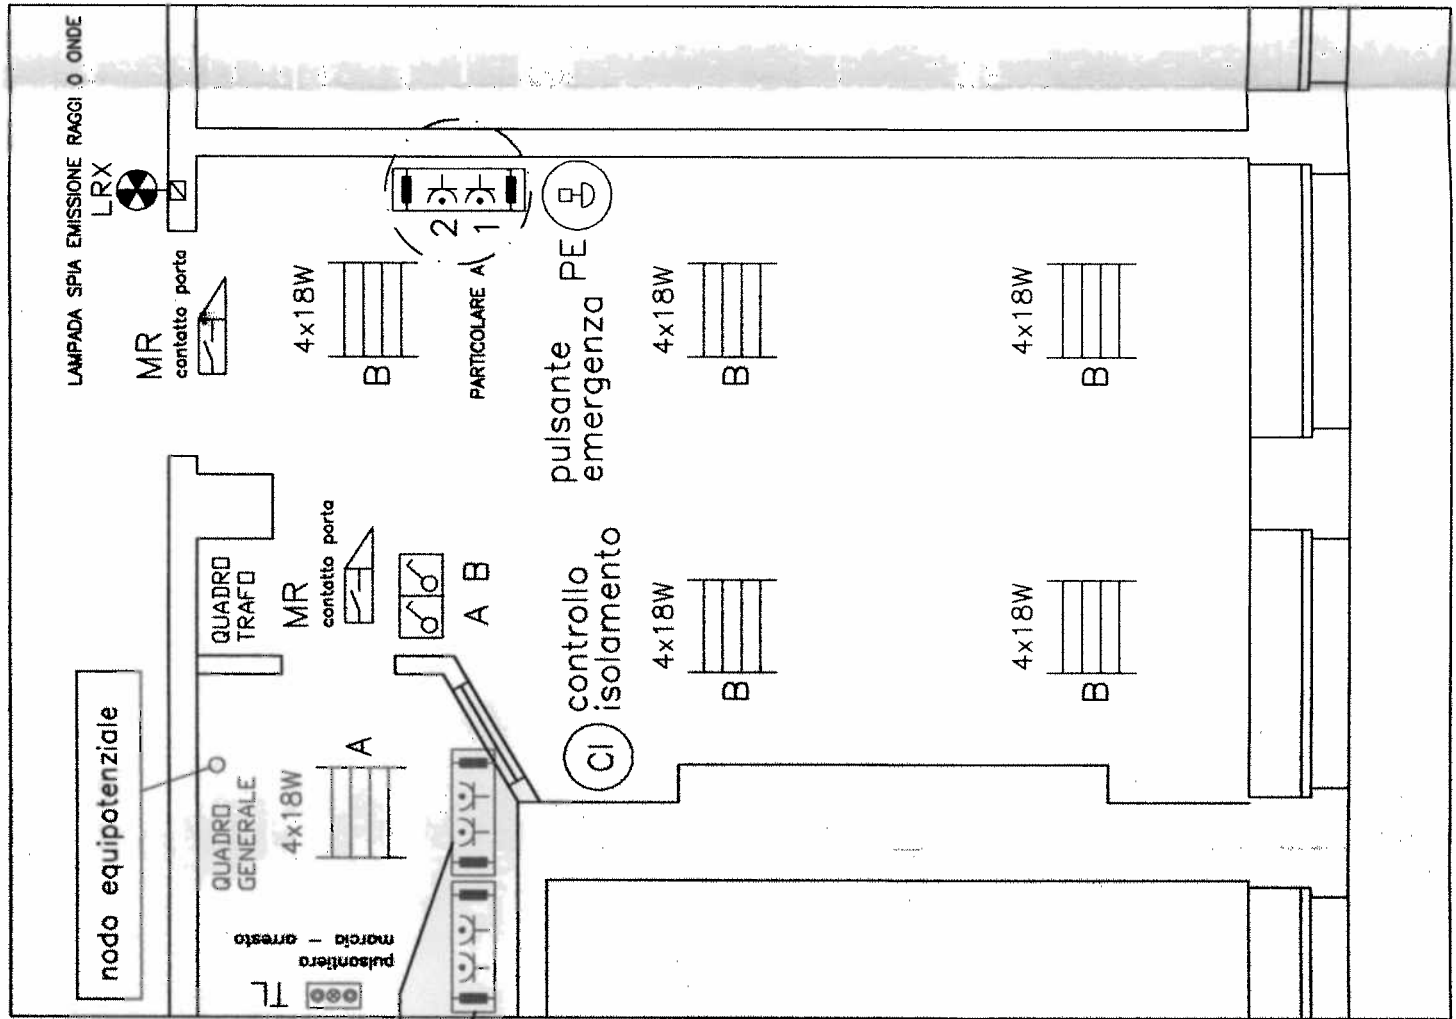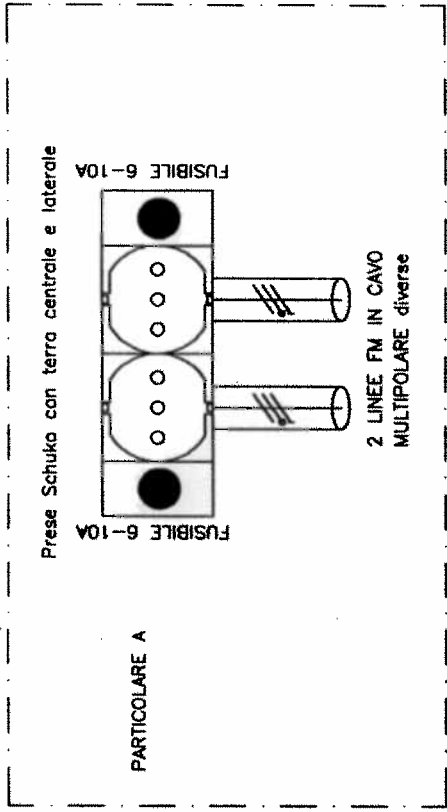


IMPIANTO LUCE E F.M. scala 1:50

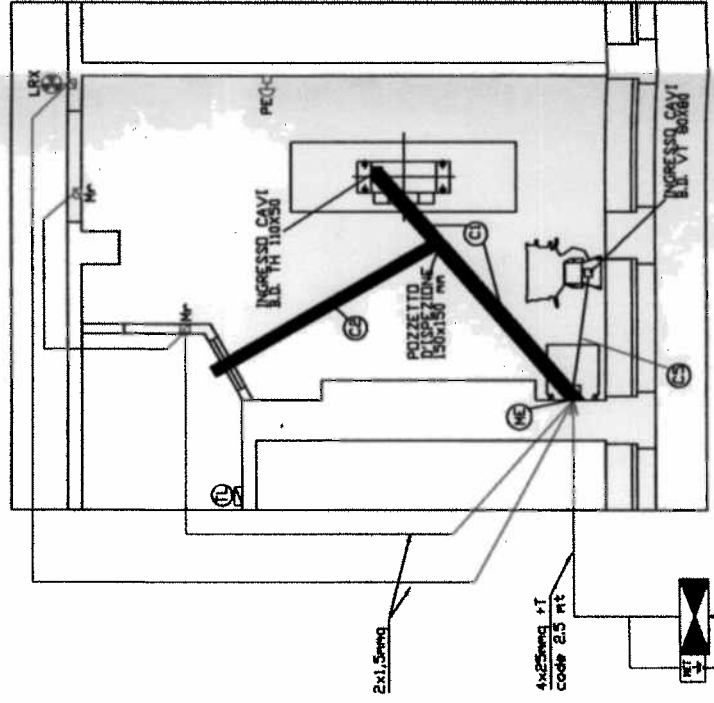

OPERE A PAVIMENTO
 scala 1:100

PROV. AUTONOMA DI BOLZANO - ALTO ADIGE
 AZ. SANITARIA DI BOLZANO - BOLZANO -

NUOVA SALA DIAGNOSTICA
 IN PRONTO SOCCORSO

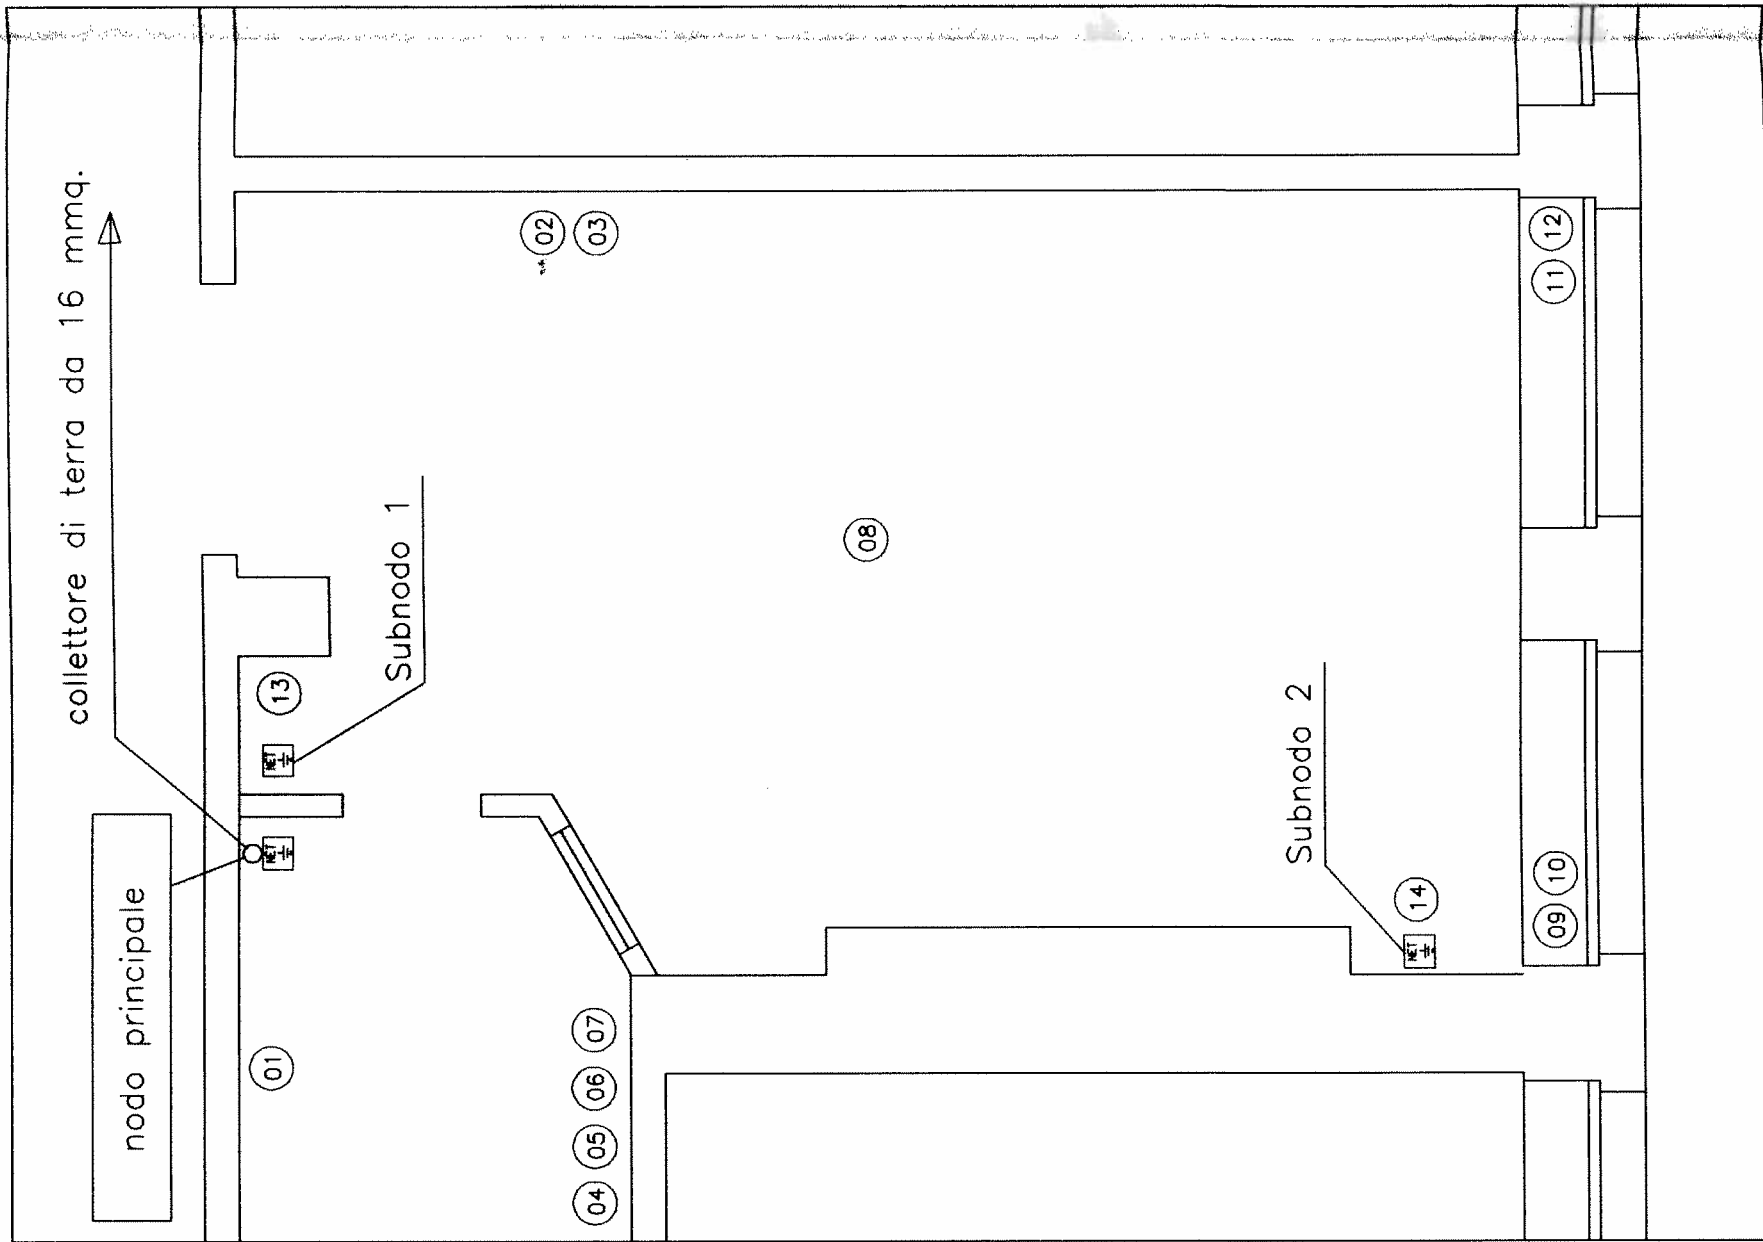

NODO EQUIPOTENZIALE

1	PAVIMENTO
2	CONDUTTORE DI TERRA PRESA FM
3	CONDUTTORE DI TERRA PRESA FM
4	CONDUTTORE DI TERRA PRESA FM
5	CONDUTTORE DI TERRA PRESA FM
6	CONDUTTORE DI TERRA PRESA FM
7	CONDUTTORE DI TERRA PRESA FM
8	TELAIO MACCHINARIO
9	RADIATORE
10	SERRAMENTO
11	RADIATORE
12	SERRAMENTO
13	QUADRO TRAFI
14	QUADRO GENERATORE RX